


## 山神橋 補修図 (その1) S=1:30

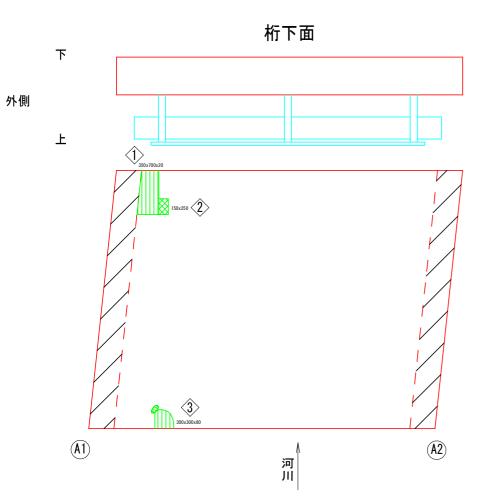



### 橋面

100x100x20 70x30x0 6 7 8

(A2)

### 水切り設置工 S=1:60

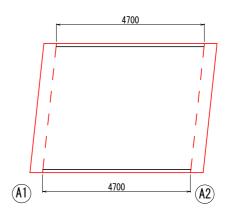

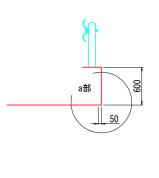

### 水切り材詳細図 S=1:1





水切り材(PVC)

a部詳細 S=1:5








河 Ш


一体型排水管設置

### 一体型排水管 S=1:15


平面図

断面図

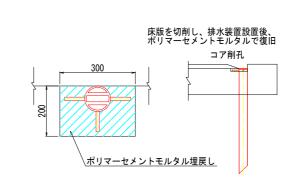

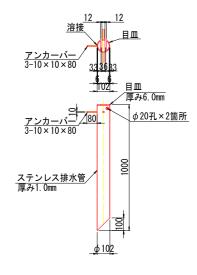

### 断面修復工

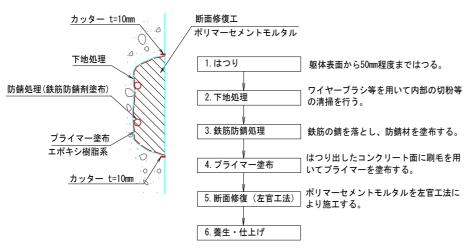

#### 断面修復工一覧表

(A1)

上

内側

桁下面、棉	画						
番号	損傷の種類	損	傷範	囲	箇所	面積	備考
田力	1月間が住規	縦(mm)	×	横(mm)	自加	(m2)	JH 2⊃
<b></b>	剥離・鉄筋露出	350	×	700	1	0. 245	主桁
2>	うき	150	×	250	1	0. 038	主桁
3>	剥離・鉄筋露出	300	×	300	1	0.090	主桁
4>	欠損	400	×	450	1	0. 180	主桁
\$	うき	150	×	150	1	0. 023	主桁
<b>6</b>	剥離・鉄筋露出	100	X	100	1	0. 010	地覆
<b>♦</b>	剥離・鉄筋露出	70	X	30	1	0. 002	地覆
8	剥離・鉄筋露出	100	X	60	1	0.006	地覆
合計						0. 594	

#### 水切り設置工

工111									
番号	損傷の種類	損傷筆	<b>范</b> 囲	箇所	延長	備考			
留万		縦(mm) ×	横(mm)	直別	(m)	川 行			
	漏水・滞水		4700	1	4. 700	主桁			
	漏水・滞水		4700	1	4. 700	主桁			
合計					9. 400				

#### 一体型排水管

	材料表					
]	部品名称	材 質	寸 法	数量	重量	備考
	目皿	SUS304	φ102x6	1	0. 2	
]	排水管	SUS304	φ102x1	1	2. 4	
]	アンカーバー	SUS304	10x10x80	3	0. 2	
]	合 計 重 量				2.8 kg	

- 1) 劣化、不良コンクリートのはつりは、健全部に損傷を与えない よう周囲に深さ1cm程度、コンクリートカッターにより切断目地 を入念に施工する。
- 2) 剥離・豆板部は、うき・ぜい弱部分をはつり取り、鉄筋が見え た場合は、鉄筋防錆処理後、欠損断面を補修する。
- 3) 鋼材露出部は、はつり後、鉄筋の防錆処理を入念に行った後、 断面補修する。

修復材の規格を満足するものとする。


- 注)1. 特記なき材質は すべてSUS304とする 2. 厚み2. 0mm未満の溶接部内外面に対し耐食性低下の防止措置を講じる ポリマーセメントモルタルとし、「表面保護工法 設計施工 指針(案)[工法別マニュアル編]平成17年土木学会」に示す断面

#### 生体乳科网表


美施設計	図面							
工事名	エ 事 名 R2三土 国道439号(山神橋他) 三・東祖谷菅生他 橋梁修繕工事							
路線名等	線名等 一般国道439号							
工事箇所	三好市東祖谷菅生他(山神橋他)							
図面名	山神橋 補修図(その1)							
縮尺	1:20 図面番号 2 / 18							
事業者名	德島県西部総合県民局県土木整備部<三好>							

# 山神橋 補修図(その2) S=1:30

A2橋台

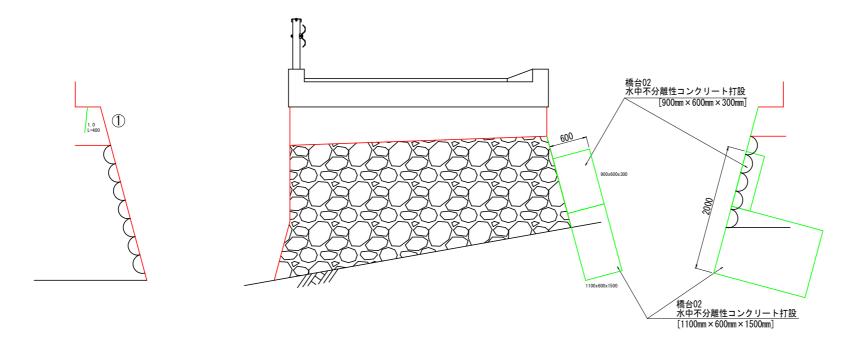

# ひびわれ注入詳細図 (ひびわれ幅0. 2mm~1. 0mm未満)

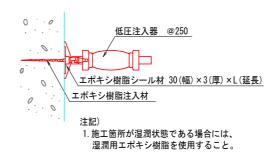

### ひびわれ注入エー覧表


下部工					
番号	ひびわれ	箇所	ひびわれ長	備考	
留万	幅(mm) × 長さ(mm)	回川	(m)	1   1   1   1   1   1   1   1   1   1	
1	1.0 × 400	1	0. 400	橋台02	
合計			0. 400		


#### 実施設計図面

X/IDBXH1							
工事名	R 2 三土 国道 4 3 9 号(山神橋他) 三・東祖谷菅生他 橋梁修繕工事						
路線名等	一般国道439号						
工事箇所	三好市東祖谷菅生他(山神橋他)						
図面名	山神橋 補修図(その2)						
縮尺	1:20 図面番号 3 / 18						
事業者名	徳島県西部総合県民局県土木整備部〈三好〉						

# 山神橋 補修図(その3) S=1:30

仮締切工 平面図 S=1:50

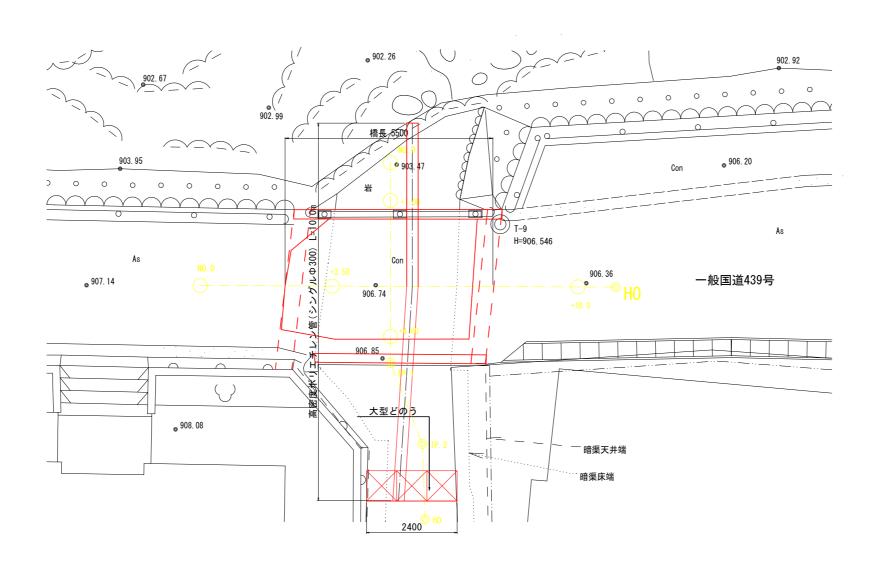


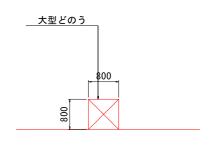



#### 実施設計図面


<b>夫</b> 他故計	<b>区</b> 山						
工事名	R 2 三土 国道 4 3 9 号 (山神橋他) 三・東祖谷菅生他 橋梁修繕工事						
路線名等	一般国道439号						
工事箇所	所 三好市東祖谷菅生他(山神橋他)						
図面名	名 山神橋 補修図(その2)						
縮尺	1:20 図面番号 4 / 18						
事業者名	徳島県西部総合県民局県土木整備部〈三好〉						


# 山神橋 防護柵部分取替工図

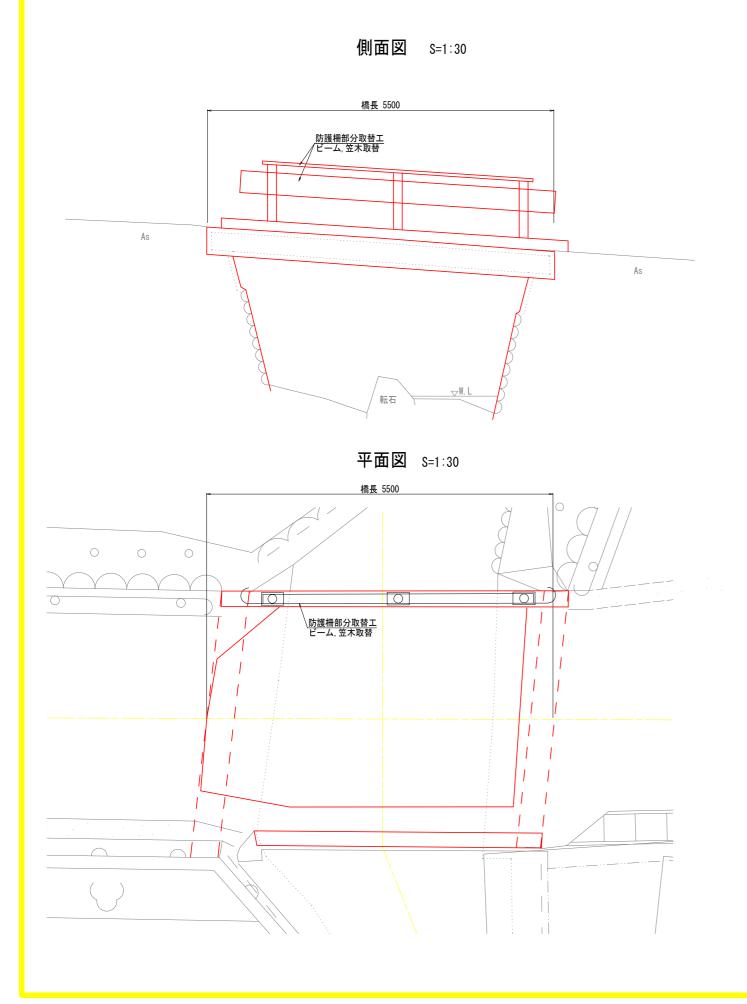

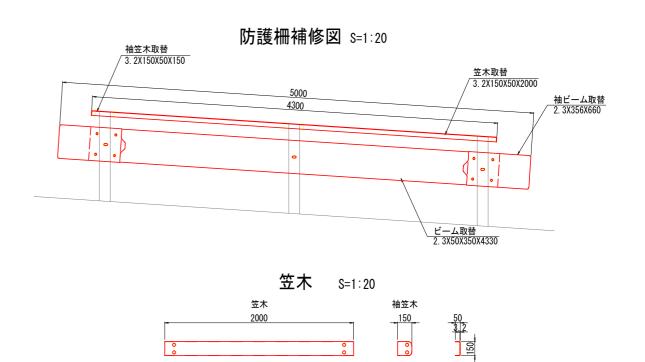

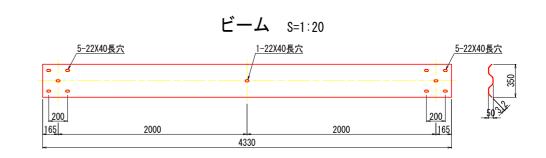

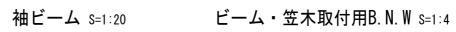

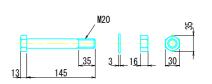


ビーム取付用B. N. W. S=1:4


ビーム	ビーム, 笠木取替工 数量表 (1橋当り)								
	項目	規 格		材 質	単 位	数 量	備考		
撤去	ビーム	3. 2×50×350	1-4220	SS400	kg	31.80			
復旧		3. 2 ~ 30 ~ 330	/ L-4330	33400	個	1			
撤去	袖ビーム	2.3×356	L=660	SS400	kg	13. 00			
復旧	袖ヒーム	2. 3 ^ 330	L-000	33400	個	2	総撤去重量 66.40kg		
撤去	笠木	3. 2x150x50	L=2000	SS400	kg	20. 10	66. 40kg		
復旧	並不	J. ZX130X30	L-2000	33400	個	2			
撤去	袖笠木	3. 2x150x50 L=150		SS400	kg	1.50			
復旧	神立不				個	1			
ビーム, 3	笠木取付用B, N, W	M16 × 35		SS400	組	20			
ビーノ	本取付用B, N, W	M20 × 145		SS400	組	3			

実施設計	図面					
工事名	R 2 三土 国道 4 3 9 号(山神橋他) 三・東祖谷菅生他 橋梁修繕工事					
路線名等	一般国道439号					
工事箇所	三好市東祖谷菅生他(山神橋他)					
図面名	山神橋 防護柵部分取替工図					
縮 尺	図示 図面番号 5 / 18					
事業者名	事業者名 徳島県西部総合県民局県土木整備部〈三好〉					


## 山神橋 伸縮装置設置工·舗装部分打換工図

### 平面図(舗装打換) S=1:50

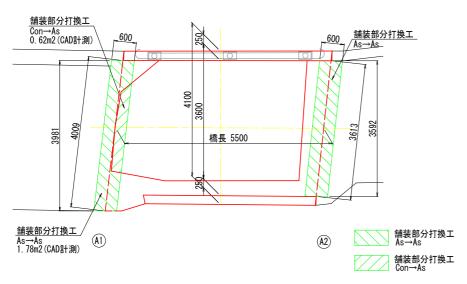

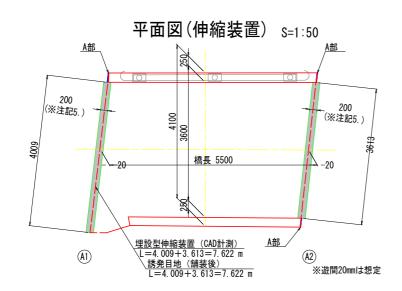



#### 地覆目地工 A部断面図:3ヶ所

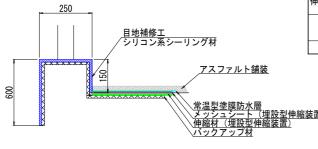


#### 伸縮装置設置工・舗装部分打換工 数量表

名 称	仕様・寸法	単位	数量	備考
伸縮装置設置工	埋設型伸縮装置	m	7. 62	
	橋面防水:常温型塗膜防水	m2	1. 52	
舗装打換工	As舗装→As舗装	m2	3. 95	t=50mm
端表打換工	Con舗装→As舗装	m2	0. 62	t=50mm
地覆目地工	シリコン系シーリング材	m	3. 00	

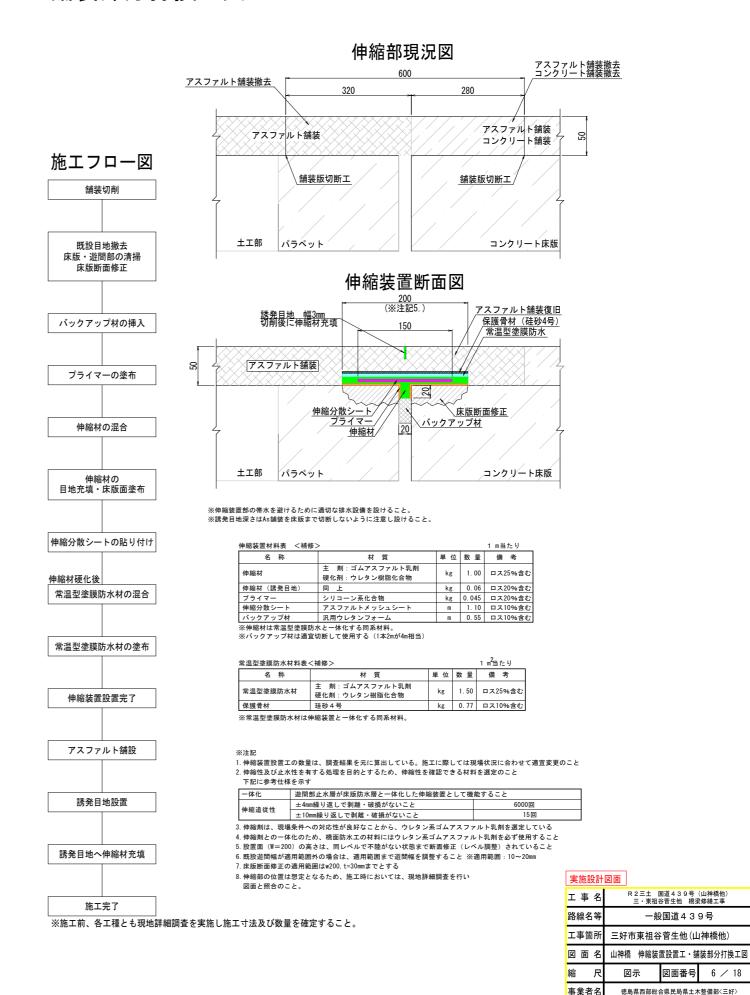


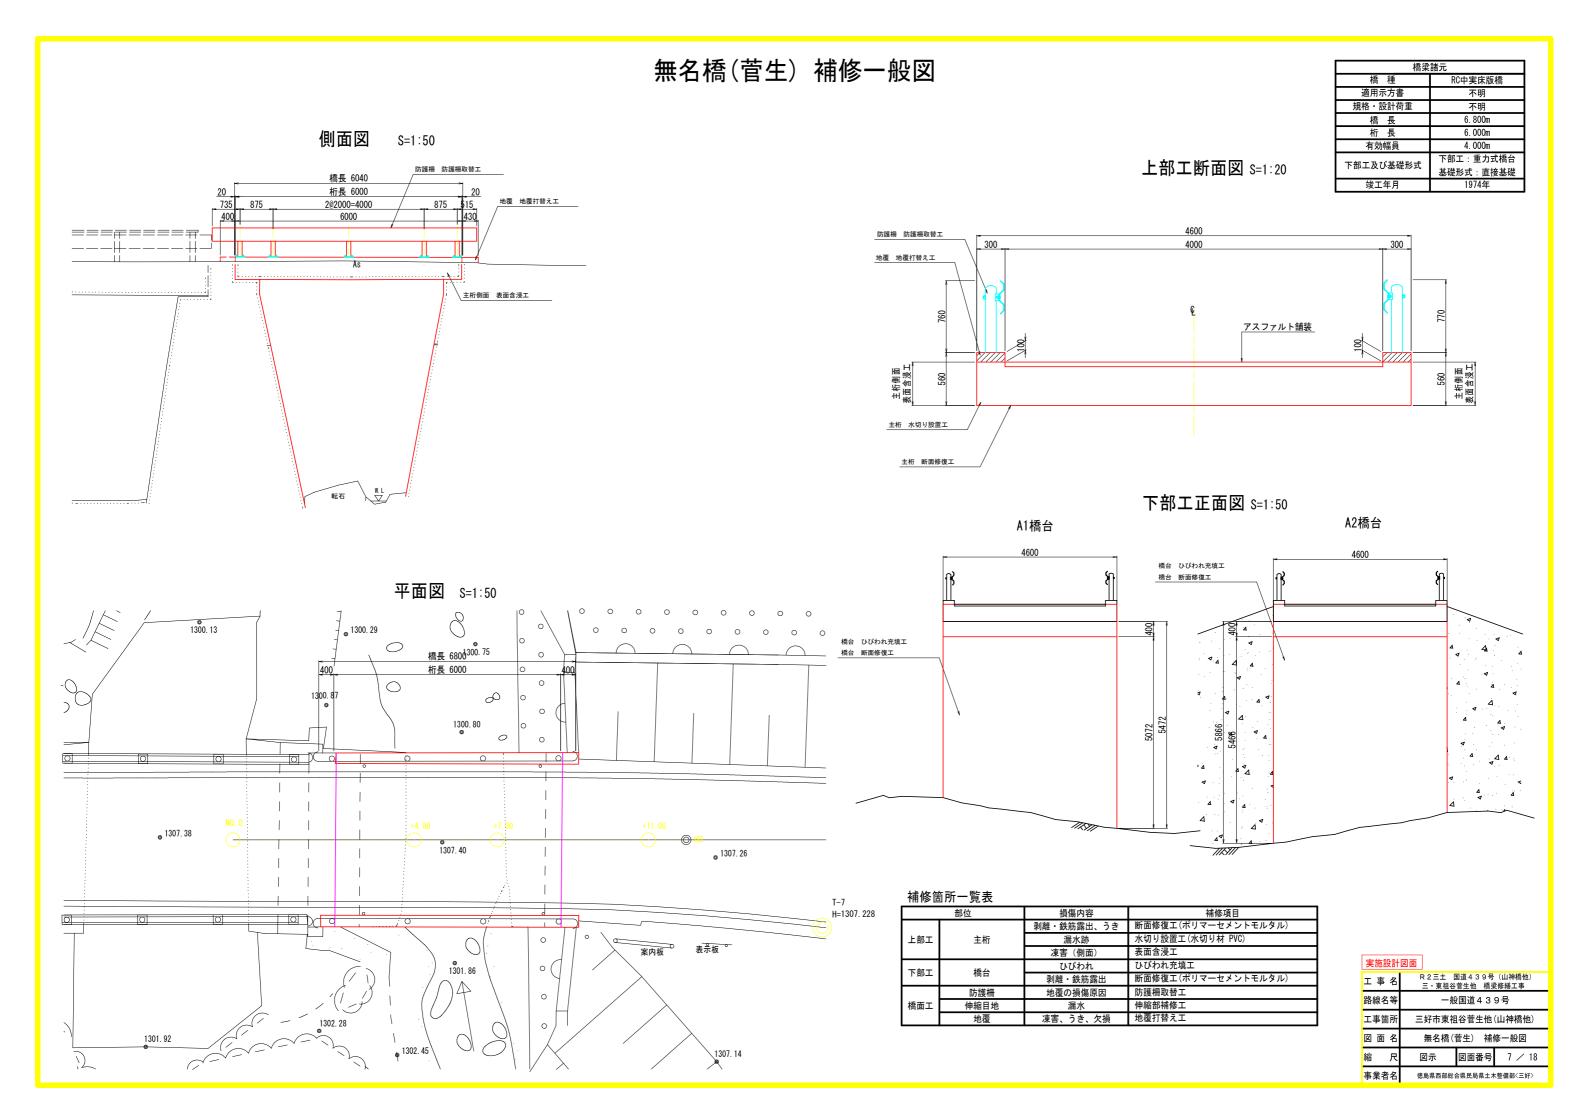

## 無名橋(菅生) 補修図(その1) S=1:30

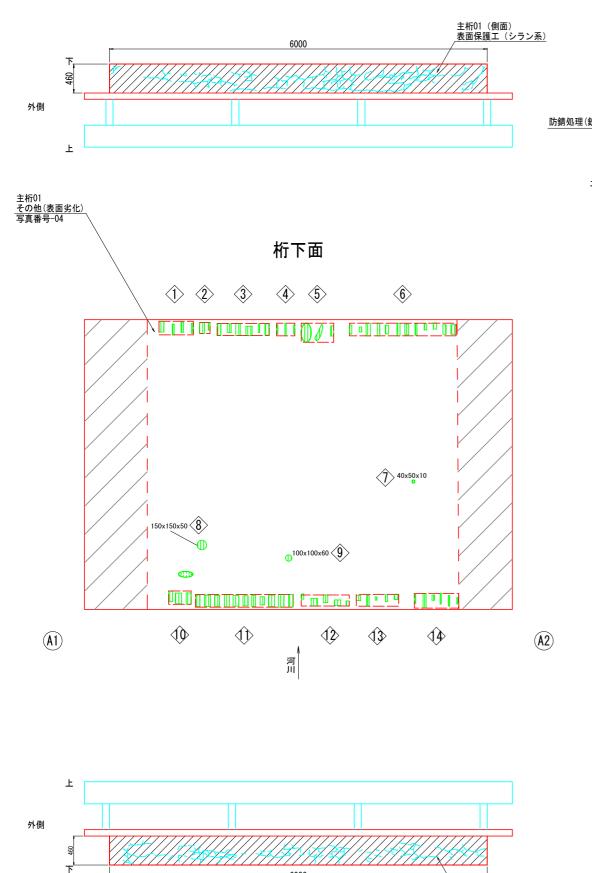


### 断面修復工

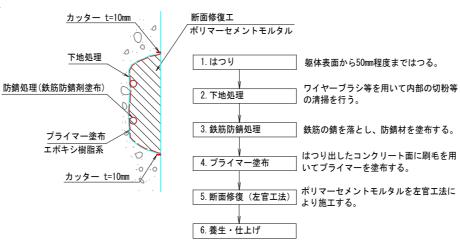

- ※ 注意事項1) 劣化、不良コンクリートのはつりは、健全部に損傷を与えないよう周囲に深さ1cm程度、コンクリートカッターにより切断目地 を入念に施工する。
- 2) 剥離・豆板部は、うき・ぜい弱部分をはつり取り、鉄筋が見え た場合は、鉄筋防錆処理後、欠損断面を補修する。
- 3) 鋼材露出部は、はつり後、鉄筋の防錆処理を入念に行った後、
- 4) 断面修復材

ポリマーセメントモルタルとし、「表面保護工法 設計施工 指針(案)[工法別マニュアル編]平成17年土木学会」に示す断面 修復材の規格を満足するものとする。

### 水切り設置工 S=1:60

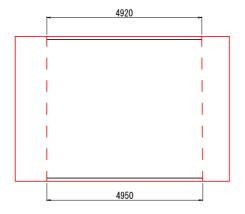


### 水切り材詳細図 S=1:1



主桁01(側面) 表面保護工(シラン系)

### a部詳細 S=1:5

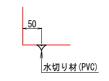


### 断面修復工一覧表

番号	損傷の種類	損	傷範	#	箇所	面積	備考
钳万	供易の性規	縦(mm)	×	横(mm)	回川	(m2)	1佣-5
1	剥離・鉄筋露出	550	×	220	1	0. 121	主桁01
<b>②</b>	剥離・鉄筋露出	170	×	170	1	0. 029	主桁01
﴿3>	剥離・鉄筋露出	830	×	190	1	0. 158	主桁01
4>	剥離・鉄筋露出	290	×	200	1	0. 058	主桁01
\$	剥離・鉄筋露出	520	×	300	1	0. 156	主桁01
<b>6</b> >	剥離・鉄筋露出	1690	×	200	1	0. 338	主桁01
♦	剥離・鉄筋露出	40	×	50	1	0.002	主桁01
⑧>	剥離・鉄筋露出	150	×	150	1	0. 023	主桁01
<b>\$</b>	剥離・鉄筋露出	100	×	100	1	0.010	主桁01
₩	剥離・鉄筋露出	360	×	210	1	0.076	主桁01
< <tr>         ◆</tr>	剥離・鉄筋露出	1550	×	200	1	0. 310	主桁01
<₽	剥離・鉄筋露出	760	×	180	1	0. 137	主桁01
₫3>	剥離・鉄筋露出	670	×	190	1	0. 127	主桁01
<₽	剥離・鉄筋露出	700	×	230	1	0. 161	主桁01
合計						1. 706	


### 水切り設置工

<u>±111</u>								
番号	損傷の種類	損傷範囲			箇所	延長	備考	
田 田 田 田 田 田 田 田 田 田 田 田 田 田 田 田 田 田 田		縦(mm)	X	横(mm)	固別	(m)	湘方	
	漏水・滞水			4920	1	4. 920	主桁01	
	漏水・滞水			4950	1	4. 950	主桁01	
合計				·		9. 870		

### 表面含浸工

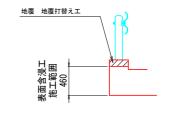


// // // // // (1)下地処理、清掃 (2)シラン系含浸材 (0.2kg/m2)

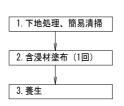


実施設計	図面			
工事名	R 2 三土 国道 4 3 9 号(山神橋他) 三・東祖谷菅生他 橋梁修繕工事			
路線名等	一般国道439号			
工事箇所	三好市東祖谷菅生他(山神橋他)			
図面名	無名橋(菅生) 補修図(その1)			
縮尺	図示 図面番号 8 / 18			
事業者名	徳島県西部総合県民局県土木整備部〈三好〉			

### 無名橋(菅生) 補修図(その2) S=1:30 A1橋台 R側正側図 L側正側図 正面図 断面修復工一覧表 損傷範囲 縦(mm) × 横(mm) 剥離・鉄筋露出 A1橋台 3150 × 400 1 1. 260 $\langle 1 \rangle$ 剥離・鉄筋露出 4800 × 600 1 2.880 A1橋台 合計 4. 140 ひびわれ充填エ一覧表 ひびわれ 箇所 3150x400x30 幅(mm) × 長さ(mm) 1 3.0 × 6600 A1橋台 6.600 1 1 ② 10.0 × 5500 1 5. 500 A2橋台 12. 100 ひびわれ充填工詳細図 ひびわれ幅1.0mm以上の場合 プライマー塗布 /// TIXTI /// A2橋台 可とう性エポキシ樹脂充填 正面図 L側正側図 R側正側図 2 実施設計図面 一般国道439号 /// 工事箇所 三好市東祖谷菅生他(山神橋他) /// 図面名 無名橋(菅生) 補修図(その2) 1:30 図面番号 9 /18 /// 德島県西部総合県民局県土木整備部<三好>

# 無名橋(菅生) 補修図(その3) S=1:30

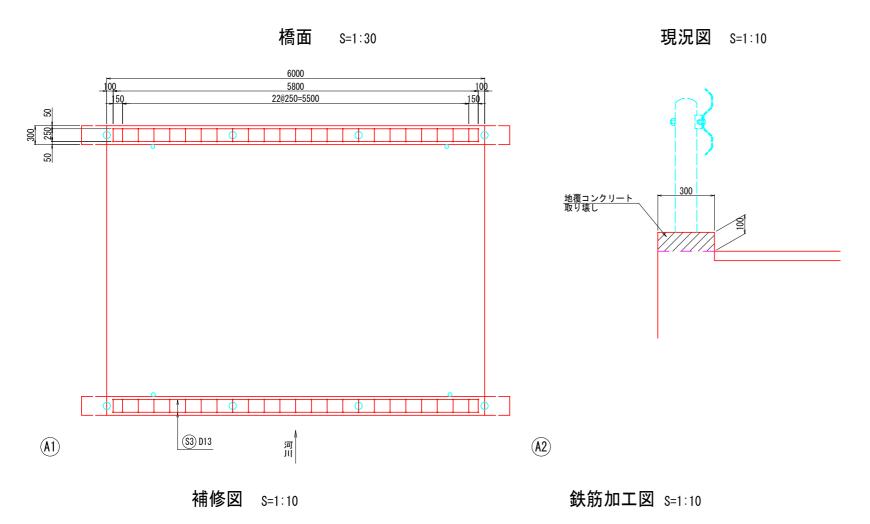


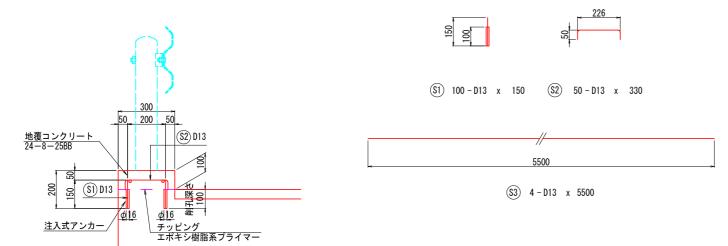

記 号	径	長さ	本 数	単位質量	1本当り質量	質 量	適用
S1	D13	150	100	0. 995	0. 15	15	- 1
S2	D13	330	50	0. 995	0. 33	17	П
S3	D13	5500	4	0. 995	5. 47	22	
					合計	54	kg
			鉄筋質	t量(SD345)	D13 =	54	kg
コンクリート削孔 <b>ø16×</b> 1				100	箇所		
	注入式アンプ		F	100	箇所		

- 注記 1. 地覆の角は面取りを行うこと(C20以下)。
  2. 既設コンクリート面は十分にチッピングを行い、新設コンクリートとの付着性能を高めること。
  3. コンクリートの付着面にプライマーを塗布し、付着力を高めること。
  4. 地覆延長、アンカー定着位置等は、現地実測・鉄筋探査による確認の上決定すること。

実施記	设計	図面			
エ事	名	F	R 2 三土 [ 三・東祖谷	国道439号 菅生他 橋刻	(山神橋他) と修繕工事
路線名	等		一般	国道43	9号
工事箇	所	三妇	7市東祖名	∳菅生他(山	山神橋他)
図面	名	無	名橋(菅生	E) 補修B	図 (その3)
縮	尺		図示	図面番号	10 / 18
事業者	名	德	島県西部総1	合県民局県土ス	ト整備部〈三好〉

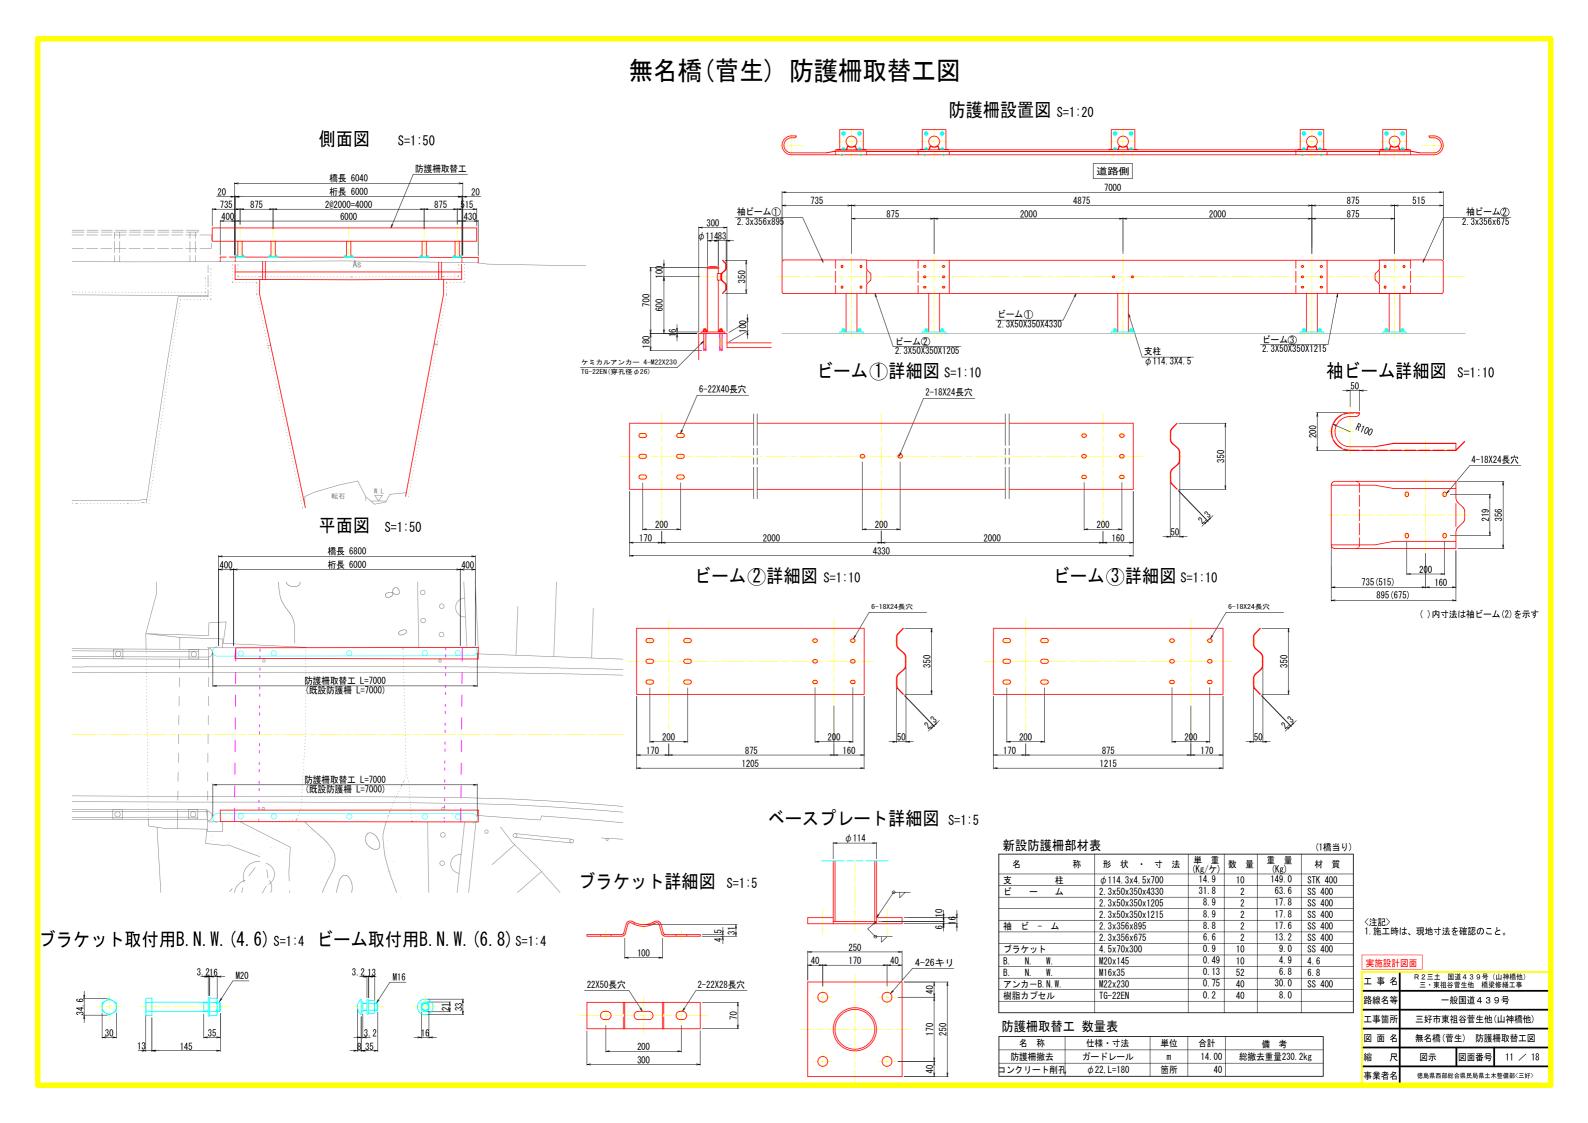

## 無名橋(菅生) 伸縮装置設置工・舗装部分打換工図

施エフロー図

舗装切削

既設目地撤去 床版・遊間部の清掃

床版断面修正

バックアップ材の挿入

プライマーの塗布

伸縮材の混合

伸縮材の 目地充填・床版面塗布

伸縮分散シートの貼り付け

常温型塗膜防水材の混合

常温型塗膜防水材の塗布

伸縮装置設置完了

アスファルト舗設


誘発目地設置

誘発目地へ伸縮材充填


施工完了

伸縮材硬化後

### 平面図(舗装打換) s=1:50

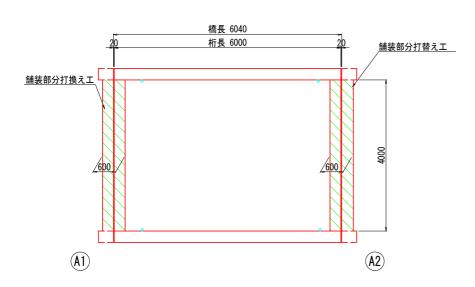


平面図(伸縮装置) S=1:50

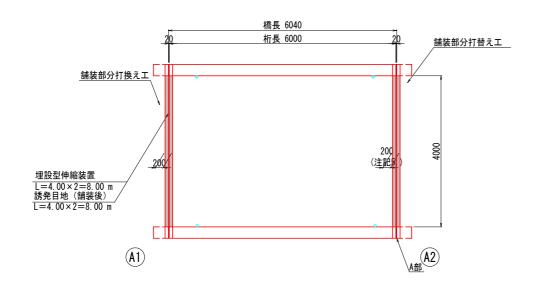

### 地覆目地工


A部断面図:4ヶ所

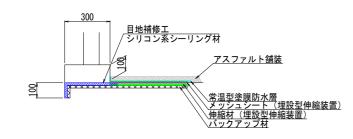


**仙縮装置設置工・舗装部分打換工** 数量表


叶帕农巴以	所谓农臣区臣工 明农市为开大工 处主农					
名 称	仕様・寸法	単位	数量	備考		
伸縮装置設置工	埋設型伸縮装置	m	8. 00			
	橋面防水:常温型塗膜防水	m2	1. 60			
舗装打換工	As舗装→As舗装	m2	2. 40	t=20mm		
地覆目地工	シリコン系シーリング材	m	2. 00			

### 伸縮部現況図

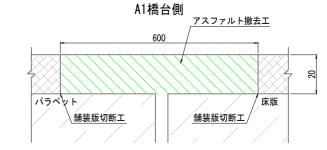

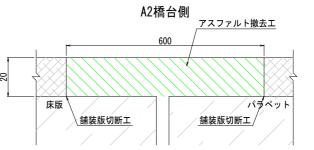

伸縮装置断面図

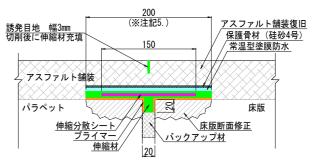

※伸縮装置部の帯水を避けるために適切な排水設備を設けること。 ※誘発目地深さはAs舗装を切断しないように注意し設けること。

申縮装置材料表 <補修	:>			1 m当たり
名 称	材 質	単位	数量	備考
伸縮材	主 剤:ゴムアスファルト乳剤 硬化剤:ウレタン樹脂化合物	kg	1.00	ロス25%含む
伸縮材 (誘発目地)	同上	kg	0.06	ロス20%含む
プライマー	シリコーン系化合物	kg	0.045	ロス20%含む
伸縮分散シート	アスファルトメッシュシート	m	1.10	ロス10%含む
バックアップ材	汎用ウレタンフォーム	m	0. 55	ロス10%含む

※バックアップ材は適宜切断して使用する (1本2mが4m相当)

常温型塗膜防水材料表<			1 m当たり	
名 称	材 質	単位	数量	備考
常温型塗膜防水材	主 剤:ゴムアスファルト乳剤 硬化剤:ウレタン樹脂化合物	kg	1. 50	ロス25%含む
保護骨材	珪砂 4 号	kg	0. 77	ロス10%含む

1. 伸縮装置設置工の数量は、調査結果を元に算出している。施工に際しては現場状況に合わせて適宜変更のこと

2. 伸縮性及び止水性を有する処理を目的とするため、伸縮性を確認できる材料を選定のこと 下記に参考仕様を示す

I miles is the control of the contro					
一体化	遊間部止水層が床版防水層と一体化した伸縮装置として機能すること				
伸縮追従性	±4mm繰り返しで剥離・破損がないこと	6000回			
1中稲 追 化 注	±10mm繰り返しで剥離・破損がないこと	15回			


- 3. 伸縮剤は、現場条件への対応性が良好なことから、ウレタン系ゴムアスファルト乳剤を選定している 4. 伸縮剤との一体化のため、橋面防水工の材料にはウレタン系ゴムアスファルト乳剤を必ず使用すること
- 5. 設置面(〒200)の高さは、同レベルで不陸がない状態まで断面修正(レベル調整)されていること 6. 既設遊間幅が適用範囲外の場合は、適用範囲まで遊間幅を調整すること ※適用範囲:10~20mm 宝
- 7. 床版断面修正の適用範囲はw200, t=30mmまでとする 8. 伸縮部の位置は想定となるため、施工時においては現地詳細調査を行い

※施工前、各工種とも現地詳細調査を実施し施工寸法及び数量を確定すること。


	C1.922					
: 10~2	<sup>)~20mm</sup> 実施設計図面					
	Ιį	事	名	R 2 三土 国道 4 3 9 号(山神橋他) 三・東祖谷菅生他 橋梁修繕工事		
	路線名等			一般	国道43	9号
	工事箇所		i所	三好市東祖谷	菅生他(山	神橋他)
	図面名		名	無名橋(菅生)伸縮	装置設置工・	舗装部分打換工図
	縮		尺	図示	図面番号	12 / 18

徳島県西部総合県民局県土木整備部〈三好〉


# 無名橋(菅生) 足場計画図(参考図)

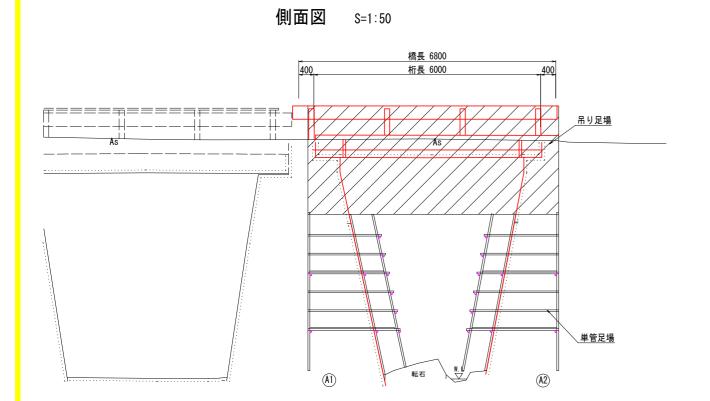

## 上部工断面図 S=1:30

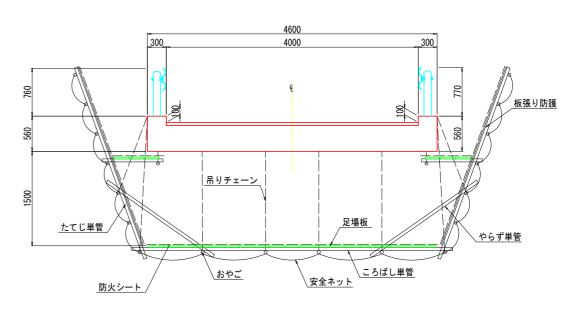

下部工正面図 S=1:50

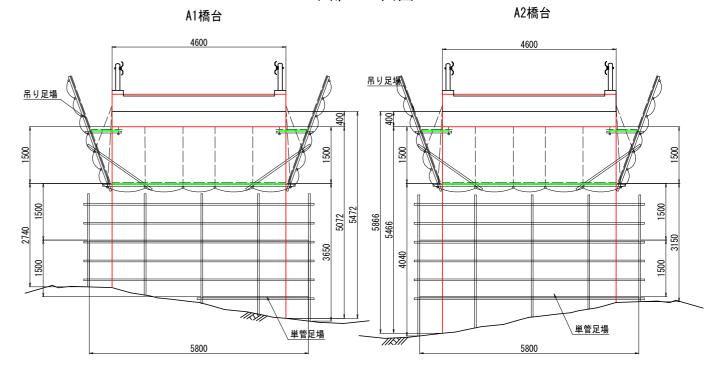

	橋長(	0 0 0	
	400 桁長 6	0000 0 400 0 1530	
4600			
	1640	4520 A2	案内板 表示板 吊り足場範囲 単管足場範囲

平面図 S=1:50


足場工

名 称	仕様・寸法	単位	合計	備考
吊足場	TYPE-A1	m2	31.3	
単管足場	A1橋台側	掛m2	25. 4	
平官足場	A2橋台側	掛m2	27 5	

〈注記〉 1. 施工時は、現地寸法を確認のこと。


虫	忲	弛	針	27	쿈
ᅔ	்றங	畆		囜	ш

実施設計	実施設計図面				
工事名	R 2 三土 国道 4 3 9 号(山神橋他) 三·東祖谷菅生他 橋梁修繕工事				
路線名等	一般国道439号				
工事箇所	三好市東祖谷菅生他(山神橋他)				
図面名	無名橋(菅生) 足場計画図(参考図)				
縮 尺	図示 図面番号 13 / 18				
事業者名	徳島県西部総合県民局県土木整備部〈三好〉				

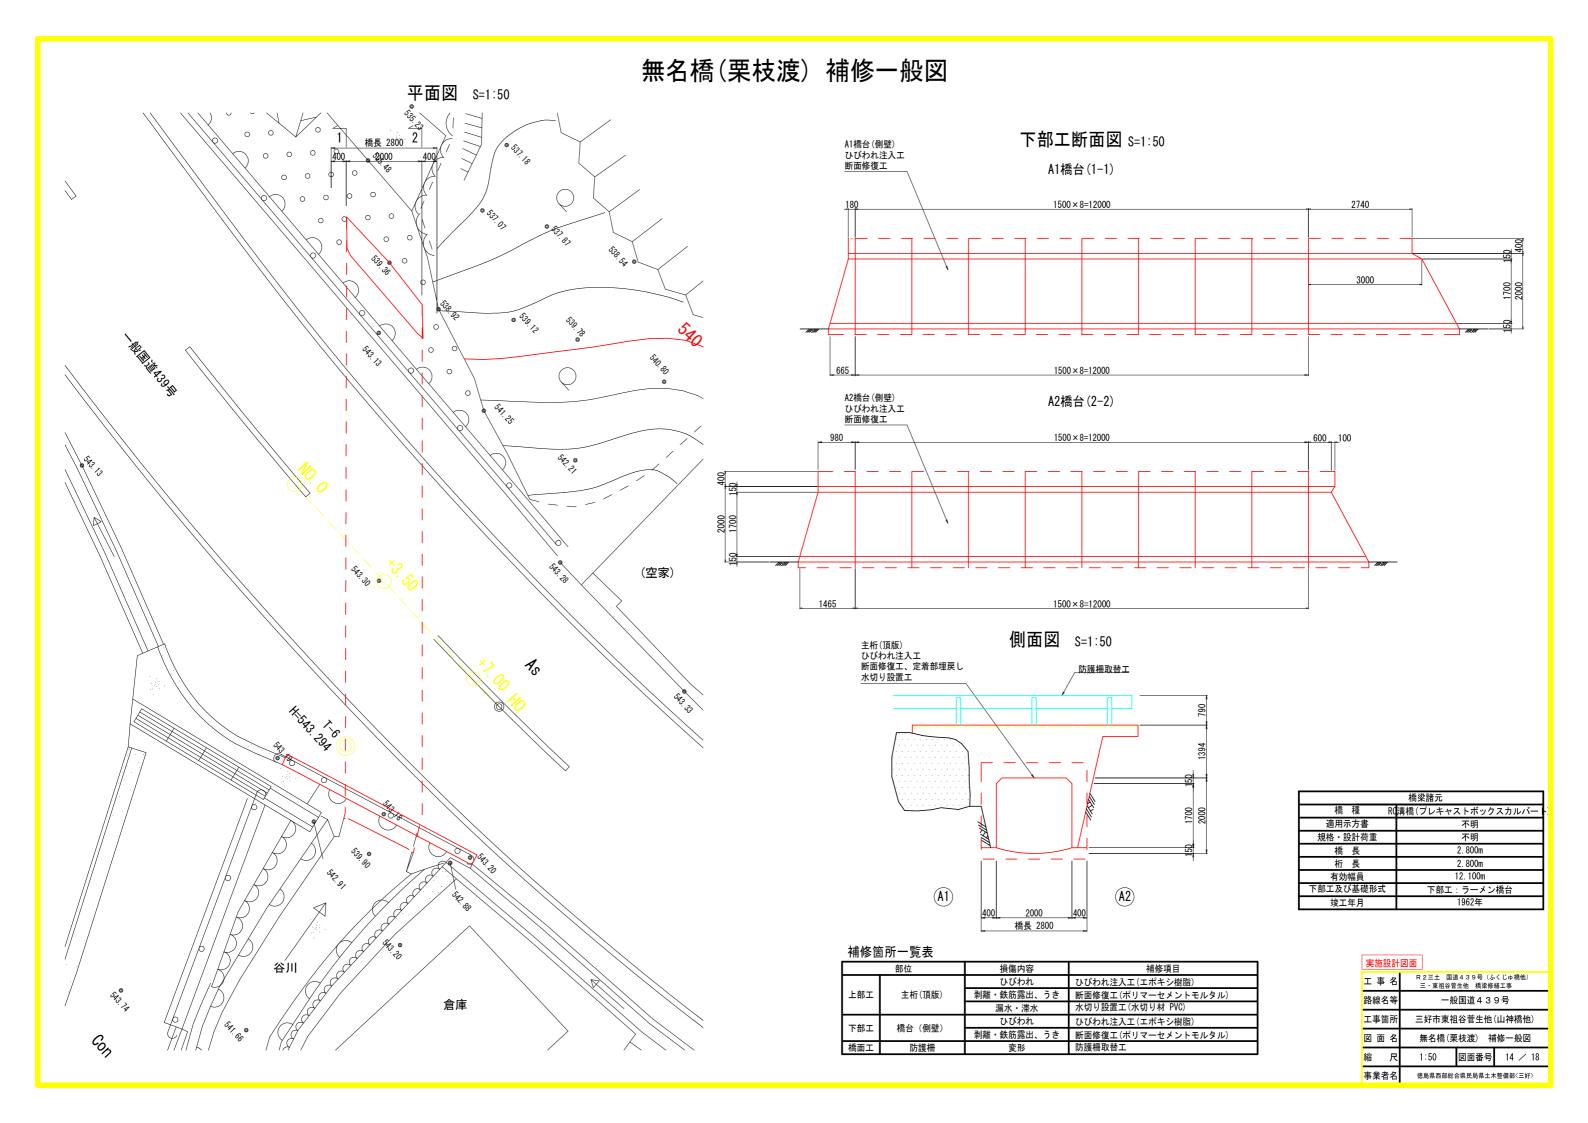

# 無名橋(栗枝渡) 補修図 (その1) S=1:30

### 主桁(頂版)

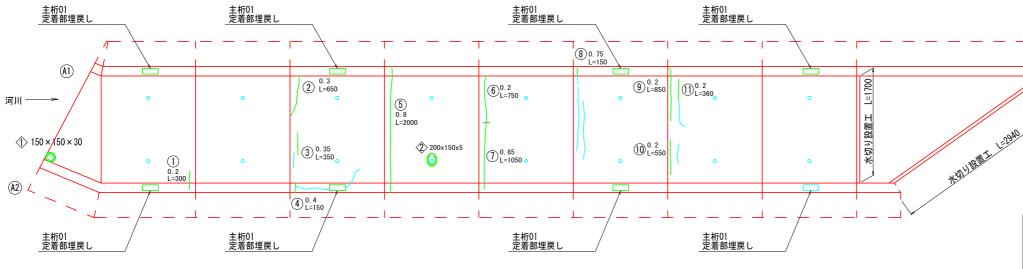

### ひびわれ注入エー覧表

主桁(頂版	(三) 、底版					
番号	ひびわれ		- 箇所	ひびわれ長	備考	
H 7	幅(mm)	×	長さ(mm)	回加	(m)	NH 75
1	0. 20	×	300	1	0. 300	主桁
2	0.30	×	650	1	0.650	主桁
3	0. 35	×	350	1	0. 350	主桁
4	0.40	×	150	1	0. 150	主桁
5	0.80	×	2000	1	2. 000	主桁
6	0. 20	×	750	1	0. 750	主桁
1	0.85	×	1050	1	1. 050	主桁
8	0. 75	×	150	1	0. 150	主桁
9	0. 20	×	850	1	0.850	主桁
10	0. 20	×	550	1	0. 550	主桁
11	0. 20	×	360	1	0. 360	主桁
12	0.80	×	750	1	0. 750	底版
13	0. 70	×	700	1	0. 700	底版
合計					8. 610	


# 断面修復工一覧表 主析 (頂版)、底版

工们 (現版) 、								
番号	損傷の種類	損傷範囲		箇所	面積	備考		
钳写	供物の性規	縦(mm)	×	横(mm)	固別	(m2)	VH 25	
1	剥離	150	×	150	1	0. 023	主桁	
<b>②</b>	剥離	200	×	150	1	0. 030	主桁	
合計						0. 053		

## 水切り設置工

E析(Ig版)								
番号	損傷の種類	損傷範囲	箇所	延長	備考			
		縦(mm) × 横(mm)		(m)	1佣-5			
	漏水・滞水	1700	1	1. 700	主桁 (下流端)			
	漏水・滞水	2940	1	2. 940	主桁 (下流端)			
合計				4, 640				

### 底版

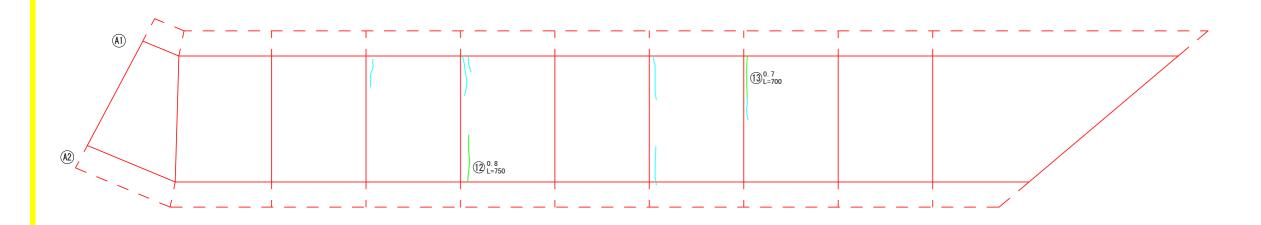


施工前には必ず現況寸法実測を行い、計画内容と照合すること。

### 宝施設計図面


关心故前凶山							
I	事 名		R 2 三土 国道 4 3 9 号(ふくじゅ橋他) 三・東祖谷菅生他 橋梁修繕工事				
路	線名等	一般	一般国道439号				
Į.	事箇所	三好市東祖名	三好市東祖谷菅生他(山神橋他)				
図	面名	無名橋(栗枝	無名橋(栗枝渡) 補修図(その1)				
縮	尺	1:30	図面番号	15 / 18			
事:	業者名	徳島県西部総	合県民局県土木	大整備部〈三好〉			

# 無名橋(栗枝渡) 補修図 (その2) S=1:30

### A1橋台

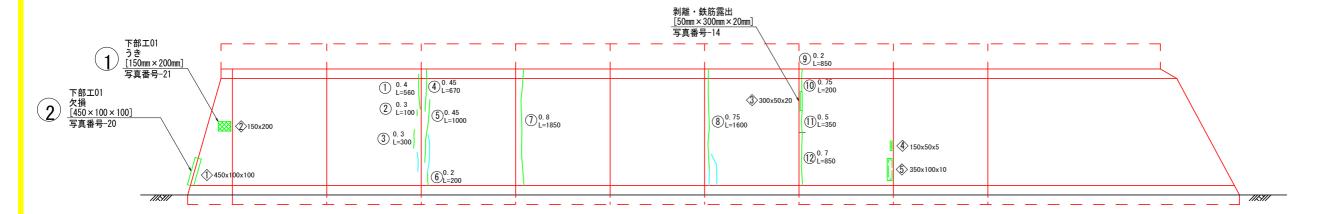

### A2橋台

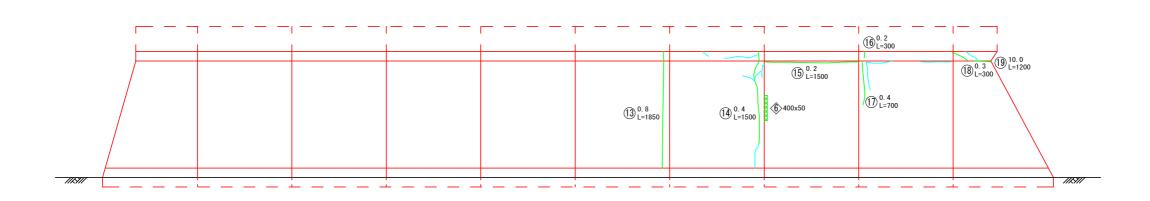

# ひびわれ注入工一覧表

A1橋台(側	川壁)					
番号	ひびわれ		箇所	ひびわれ長	備考	
田勺	幅(mm)	×	長さ(mm)	自加	(m)	川25
1	0.40	×	560	1	0. 560	下部工01
2	0. 30	×	100	1	0. 100	下部工01
3	0. 30	×	300	1	0. 300	下部工01
4	0. 45	×	670	1	0. 670	下部工01
5	0. 45	×	1000	1	1.000	下部工01
6	0. 20	×	200	1	0. 200	下部工01
(1)	0.80	×	1850	1	1.850	下部工01
8	0. 75	×	1600	1	1. 600	下部工01
9	0. 20	×	850	1	0.850	下部工01
10	0. 70	×	200	1	0. 200	下部工01
11)	0. 50	×	350	1	0. 350	下部工01
12	0. 70	×	850	1	0. 850	下部工01
A1小計					8. 530	

<b>≖</b> -□	V	びわ	れ	· 箇所	ひびわれ長	備考
番号	幅 (mm)	X	長さ(mm)	固別	(m)	1佣/与
13	0.80	×	1850	1	1.850	下部工02
14)	0.40	×	1500	1	1. 500	下部工02
15	0. 20	×	1500	1	1. 500	下部工02
16	0. 20	×	300	1	0. 300	下部工02
17)	0.40	X	700	1	0. 700	下部工02
18	0.30	×	300	1	0. 300	下部工02
19	10.00	×	1200	1	1. 200	下部工02
A2小計					7. 350	
合計					15, 880	

### 断面修復工一覧表

<b>4</b> D	担有の種類	損	損傷範囲			面積	/## <del>-  </del> /	
番号	損傷の種類	縦(mm)	X	横(mm)	- 箇所	(m2)	備考	
1	欠損	450	×	100	1	0. 045	下部工01	
2	うき	150	×	200	1	0.030	下部工01	
3>	剥離・鉄筋露出	300	×	50	1	0. 015	下部工01	
4>	剥離	150	×	50	1	0.008	下部工01	
\$	剥離	350	X	100	1	0. 035	下部工01	
<b>6</b> >	うき	400	×	50	1	0. 020	下部工02	
合計						0. 153		


(注記) 施工前には必ず現況寸法実測を行い、計画内容と照合すること。

実施設計	図面			
工事名	R 2 三土 国道 4 3 9 号(ふくじゅ橋他) 三・東祖谷菅生他 橋梁修繕工事			
路線名等	一般国道439号			
工事箇所	三好市東祖谷菅生他(山神橋他)			
図面名	無名橋(栗枝渡) 補修図(その2)			
縮尺	1:30 図面番号 16 / 18			
事業者名	徳島県西部総合県民局県土木整備部<三好>			


## 無名橋(栗枝渡) 補修図 (その3) S=1:30

### ひびわれ注入詳細図

(ひびわれ幅0.2mm~1.0mm未満)

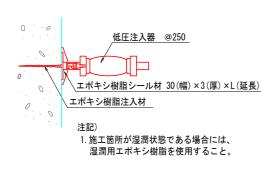


### 断面修復工(参考)

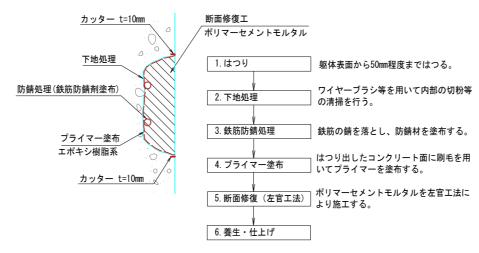


- ※ 注意事項1) 劣化、不良コンクリートのはつりは、健全部に損傷を与えないよう周囲に深さ1cm程度、コンクリートカッターにより切断目地 を入念に施工する。
- 2) 剥離・豆板部は、うき・ぜい弱部分をはつり取り、鉄筋が見え た場合は、鉄筋防錆処理後、欠損断面を補修する。
- 3) 鋼材露出部は、はつり後、鉄筋の防錆処理を入念に行った後、 断面補修する。

ポリマーセメントモルタルとし、「表面保護工法 設計施工 指針(案)[工法別マニュアル編]平成17年土木学会」に示す断面 修復材の規格を満足するものとする。

### 水切り設置工 S=1:30

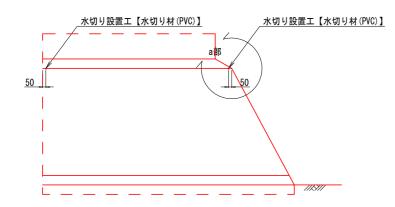


#### 水切り材詳細図 S=1:1

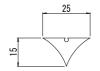




a部詳細 S=1:5

### 定着部埋戻し

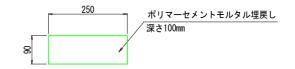

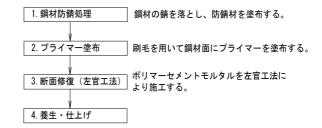


#### (注記)


施工前には必ず現況寸法実測を行い、計画内容と照合すること。


#### 実施設計図面


工事名	R 2 三土 国道 4 3 9 号(ふくじゅ橋他) 三・東祖谷菅生他 橋梁修繕工事				
路線名等	一般国道439号				
工事箇所	三好市東祖谷菅生他(山神橋他)				
図面名	無名橋(栗枝	渡) 補修	図 (その3)		
縮尺	1:30	図面番号	17 / 18		
事業者名	徳島県西部総合県民局県土木整備部〈三好〉				


# 無名橋(栗枝渡) 防護柵部分取替工図

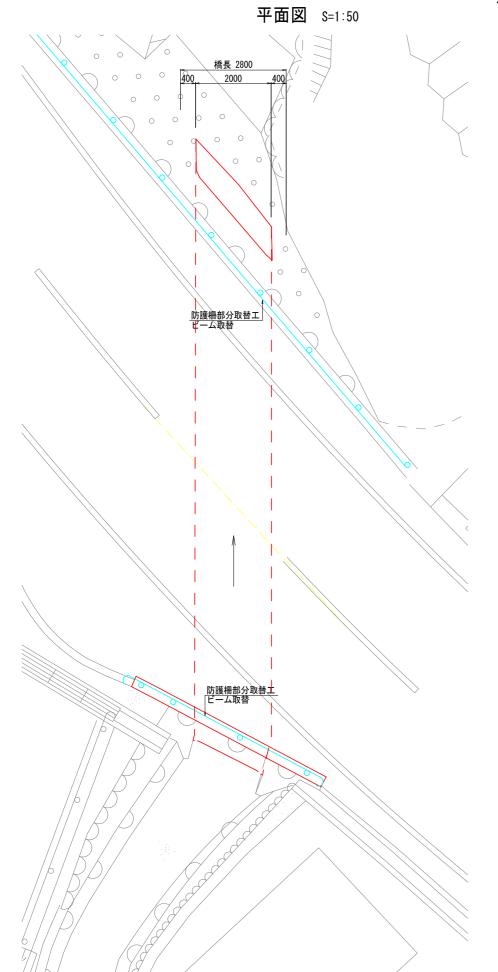


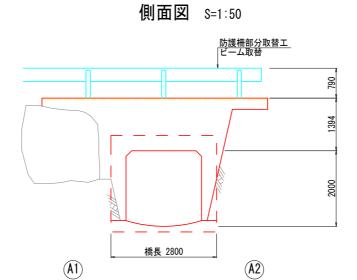

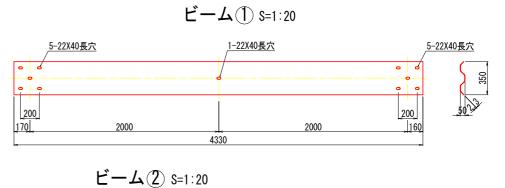

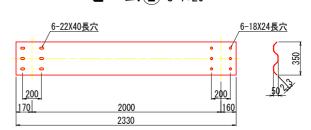

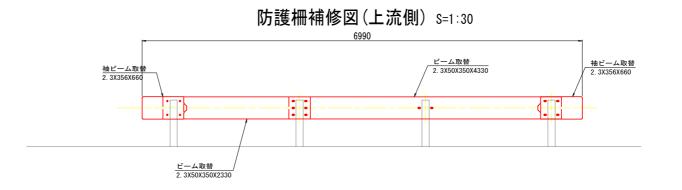


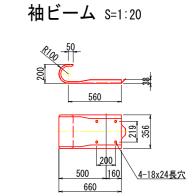




ビーム取付用B, N, W M16×35


ブラケット詳細図 S=1:5

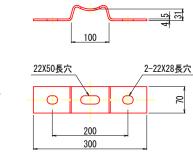

ブラケット取付用B. N. W. (4.6) S=1:4

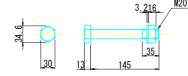

ビーム取付用B. N. W. (6.8) S=1:4

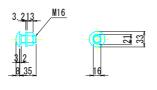

ビーム取替工 数量表 (1橋当り)								
	項目	規 格	材 質	単 位	数 量	備考		
	ビーム(1)	2. 3 × 50 × 350 L=4330	SS400	個	3			
部分取替	ビーム(2)	2. 3 × 50 × 350 L=2330	SS400	個	1	総撤去重量 133.61 kg		
	袖ビーム	2. 3 × 356 L=660	SS400	個	2	133. 61 kg		
	ブラケット	4. 5x70x300	SS400	個	9			
ブラケッ	ト取付用B, N, W	M20 × 145	_	組	9			

42

〈注記〉 1. 施工時は、現地寸法を確認のこと。

実施設計	図面					
工事名		4 3 9 号(ふ 東祖谷菅生他	くじゅ橋他)			
路線名等	一般国道439号					
工事箇所	三好市東祖谷	三好市東祖谷菅生他(山神橋他)				
図面名	無名橋(栗枝渡	<b>防護柵</b>	部分取替工図			
縮尺	図示	図面番号	18 / 18			
事業者名	徳島県西部総合	合県民局県土オ	整備部〈三好〉			